


準点	座標一覧表			
点 名	X座標	Y座標	備	考
T2	1022. 547	1047. 642		


中心線	中心線座標一覧表					
点 名	X座標	Y座標	備考			
BP	1023. 819	1045. 041				
+3.1	1025. 372	1047. 724				
+10.0	1028. 829	1053. 695				
+18.0	1032. 838	1060. 619				
NO. 1	1033. 840	1062. 350				
+4.0	1035. 844	1065. 811				
+7.0	1037. 347	1068. 408				
+17.1	1042. 407	1077. 148				

支障物一覧表

XPF100 363X			
電柱共架	BP+19. 0	右	768 チ 593 市役所分 L4 7
モポフンホール	BP+2. 0	右	
733( ( 2 1) 7			
100 140	BP+5. 5	右	止まれ
1% 800	BP+5. 5	左	止まれ
	電柱共架 汚水マンホール 標 繊	電柱共架 BP+19.0 汚水マンホール BP+2.0 標 識 BP+5.5	電柱共架 BP+19.0 右 汚水マンホール BP+2.0 右 標 識 BP+5.5 右

l	いちき串木野市
工事名	令和5年度 緑町2号線外道路改良工事
路線名	市道 緑町2号線
工事箇所	いちき串木野市 緑町地内
図面種類	平面図・縦断図
縮尺	各図参照
図面番号	全 8 葉 第 1 号

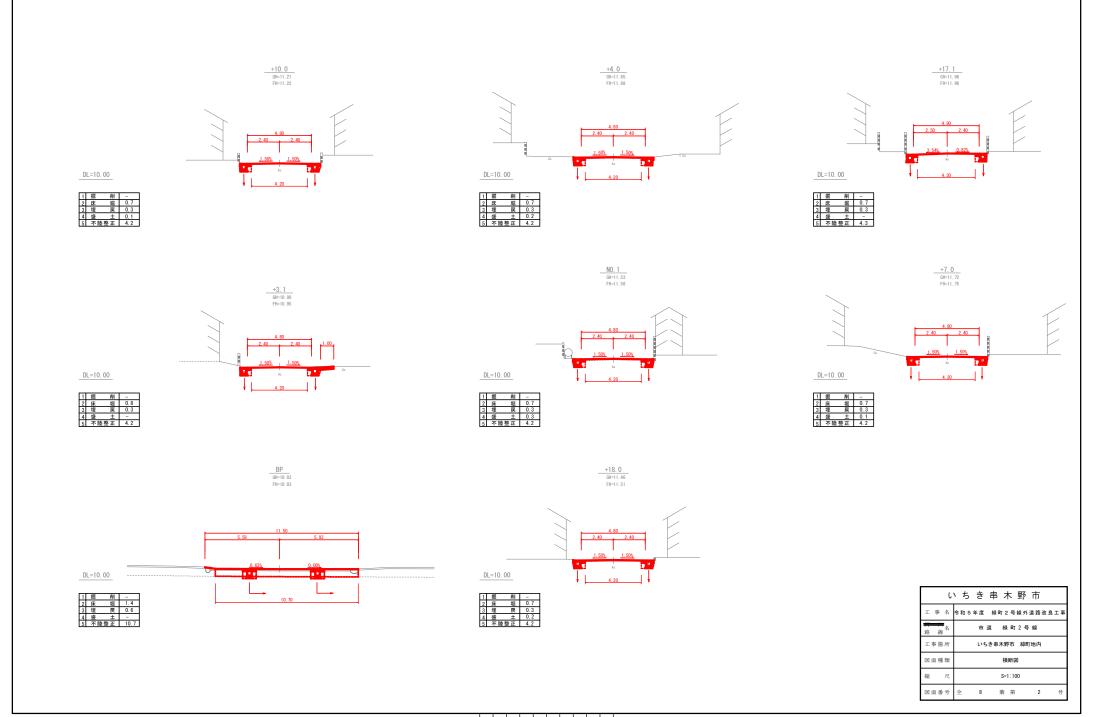

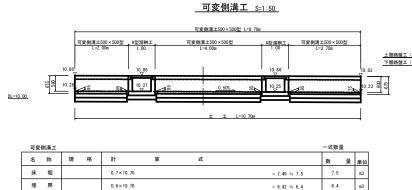

( (0. 095+0. 085) /2 ×2. 00+0. 085 ×4. 00+ (0. 085+0. 075) /2 ×2. 70) ×0. 50

= 1.07 = 1.1

= 0.37 \(\Sigma\) 0.4

= 6.96 = 7.0

= 4.35 = 4.4

= 6.96 = 7.0

= 6.42 = 6.4

= 6.42 = 6.4

1.1

8. 70

0.4

7.0

4.4

4.0 枚

6.4

6.4 m2

m2

7. 0 m2

#### 可変側満500×500用 s-1:20 横断用 - 万度側満500×500用 s-1:20 横断用 - 770 300 -

# 

7. 49-6. 42

8.7÷2.00

0.80×8.70

0.30×2×10.70

0.30×2×10.70

残 土

可変側溝工

インバート コンクリート

基 礎 材

基礎版

グレーチング蓋

基面整正

上層路盤工

下層路盤工

500×500型 横断用

 $\sigma\,\mathrm{ck=}18\mathrm{N/mn2}$ 

100×800×2000 385kg/枚 500×500用 T-25


粒調砕石

t=7cm 再生砕石 t=10cm

落蓋側溝300型(縦断	用) 材料計算表		1	0.00m当り
名 称	規格	計 算 式	数量	単位
躯 体	縦断用	300 × 300 × 2000	10.00	m
基礎砕石	再生砕石 t=10cm	0.56×10.00	5. 60	m2
敷モルタル	1:3	0. 02 × 0. 36 × 10. 00	0. 07	m3
蓋 版		L=500	10.00	枚
基面整正		0.56×10.00	5. 60	m2
コンクリート	σck=18N/mm2 t=10cm	0. 10×10. 00	1.00	m2
切込砕石	再生砕石 t=10cm	0.10×10.00	1.00	m2
上層路盤工	粒調砕石 t=7cm	0.30×10.00	3.00	m2
下層路盤工	再生砕石 t=10cm	0.30×10.00	3. 00	m2


# 

断暗集300型 材料計	†算表		1	0.00m当
名 称	規格	計算式	数量	単位
躯 体		300 × 300 × 2000 432kg	10.00	m
基礎砕石	再生砕石 t=10cm	0. 50×10. 00	5. 00	m2
基礎版	100×500×2000 240kg/枚	10. 00÷2. 00	5. 00	枚
敷モルタル	1:3	0. 02 × 0. 30 × 10. 00	0.06	m3
基面整正		0.50×10.00	5.00	m2
上層路盤工	粒調砕石 t=7cm	0.30×2×10.00	6.00	m2
下層路盤工	再生砕石 t=10cm	0.30×2×10.00	6.00	m2

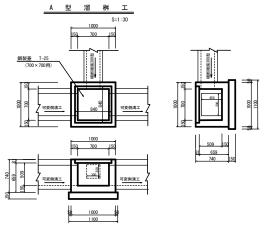

A型溜桝工			15	・所当り数量	
名 称	規格	計 算 式		数量	単位
基 礎 材	再 生 砕 石 t=15cm	1. 10×1. 10	= 1.210 = 1.21	1.21	m2
型枠	損料	1. 00×0. 74×4+0. 70×0. 569×4+0. 30×0. 15×3+0. 45×0. 15×4+0. 50×0. 15×2-		4.03	m2
± #	銀料	(0.30×0.30×2+0.50×0.45×4)	= 4.028 = 4.03	4.03	
コンクリート	σ ck=18N/mm2	1. 00×1. 00×0. 74- (0. 84×0. 84×0. 081+0. 70×0. 70×0. 509+0. 30×0. 30×0. 15+		0.35	
	U CK-16N/IIIIZ	0.50×0.45×0.15×2)	= 0.352 = 0.35	0.35	m3
類類蓋	T - 2 5	(700×700用 87.2kg) ボルト固定		1.0	枚
基面整正		1. 10×1. 10	= 1.210 = 1.21	1. 21	m2

ι	、ちき串木野市
工事名	令和 5 年度 緑町 2 号線外道路改良工事
路線名	市道 綠町2号線
工事箇所	いちき串木野市 緑町地内
図面種類	排水工詳細図
縮尺	各図参照
図面番号	全 8 葉 第 3 号

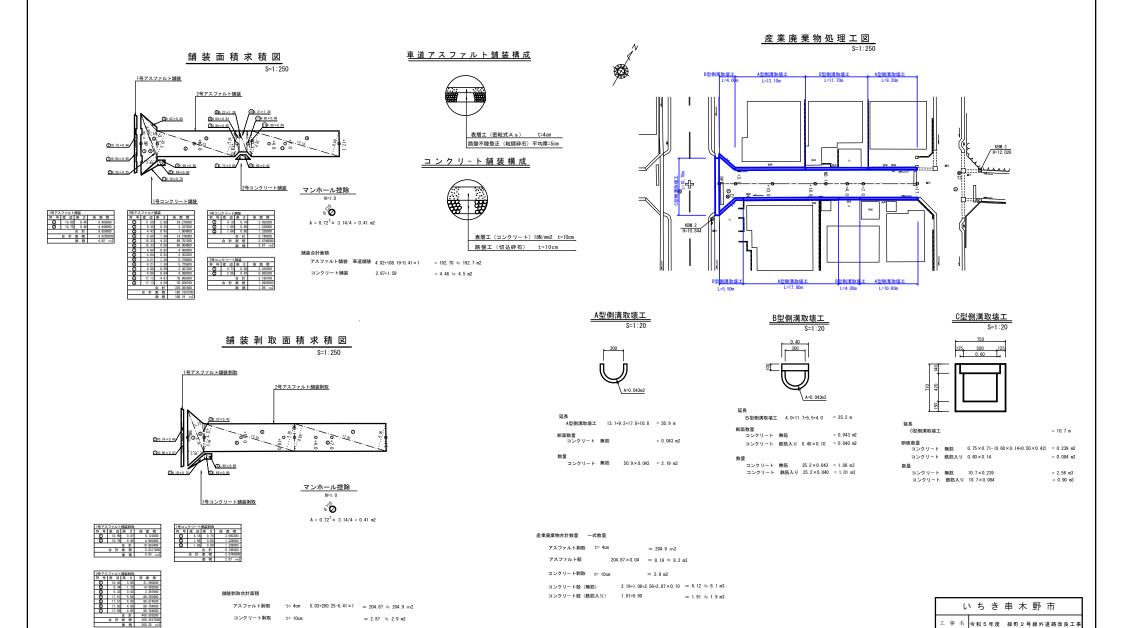

市道 緑町2号線

いちき串木野市 緑町地内

8 薬 第


舗装面積求積図 産業廃棄物処理工図 各図参照


4

工事箇所

図面種類

図面番号

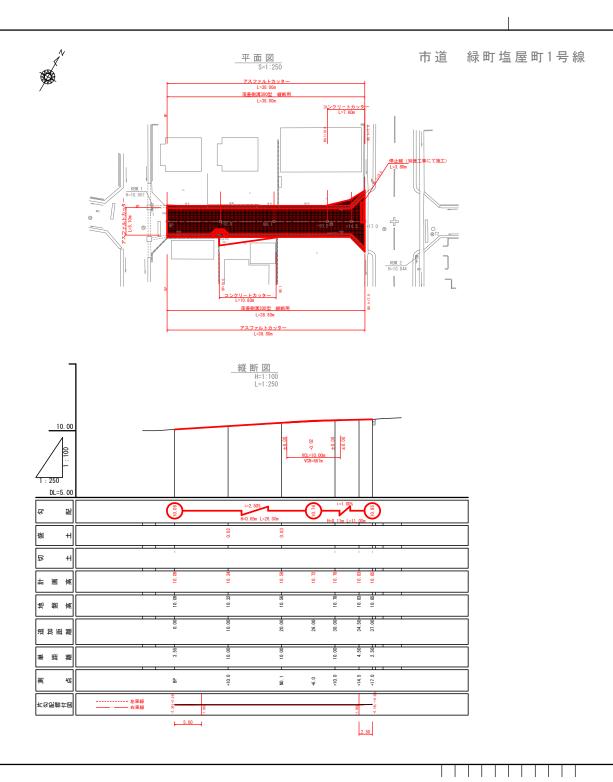

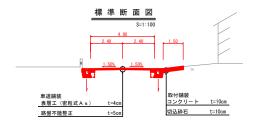


基準点	基準点座標一覧表				
点 名	X座標	Y座標	備	考	
T1	1000.000	1000.000			
T2	1022, 547	1047, 642			

中心線	座標一覧表			
点名	X座標	Y座標	備	考
BP	999. 578	1003.561		
+10.0	1004.623	1012.195		
NO. 1	1009.669	1020.829		
+10.0	1014.714	1029.463		
+14.5	1016.984	1033.348		
+17.0	1018 246	1035 507		

支障物一覧表		
電話柱	BP+9.7 右	市役所分 RA1 L3 7
汚水マンホール	NO.1+10.5 右	
7371 7371 73		
標 造	BP+2.5 右	止まれ
100 200	NO. 1+12. 5 右	止まれ

l	ヽちき串木野市
工事名	令和5年度 緑町2号線外道路改良工事
路線名	市道 緑町塩屋町1号線
工事箇所	いちき串木野市 緑町地内
図面種類	平面図・縦断図
縮尺	各図参照
図面番号	全 8 葉 第 5 号

#### 横断図 S=1:100

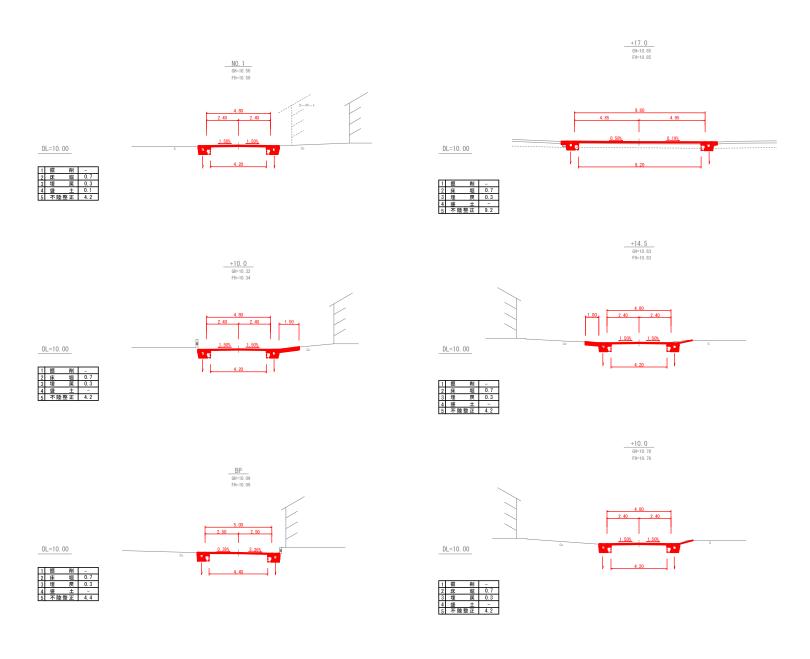

l	、 ち き 串 木 野 市
工事名	令和 5 年度 緑町 2 号線外道路改良工事
路線名	市道 緑町塩屋町1号線
工事箇所	いちき串木野市 緑町地内
図面種類	横断図
縮尺	S=1:100
図面番号	全 8 葉 第 6 号

## 

基礎砕石


上層路盤工 (粒調砕石) t=7cm

下層路盤工 (再生砕石) t=10cm


#### 落蓋側溝300型(縦断用) 材料計算表 10.00m当り 単位 名 称 規格 計 算 式 躯 維断用 300 × 300 × 2000 10.00 再生砕石 基礎砕石 0.56×10.00 5. 60 m2 t=10cm 敷モルタル 1:3 0. 07 m3 0.02 × 0.36 × 10.00 蓋 版 10.00 枚 L=500 基面整正 m2 0.56×10.00 5. 60 σck=18N/mm2 コンクリート 0.10×10.00 1.00 m2 t=10cm 再生砕石 切込砕石 0.10×10.00 1.00 m2 粒調砕石 上層路盤工 0.30×10.00 3.00 m2 t=7cm 再生砕石 下層路盤工 0.30×10.00 3.00 m2

#### 舗装面積求積図

S=1:250

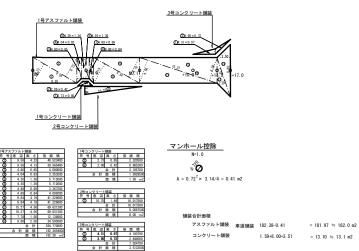

#### 車道アスファルト舗装構成

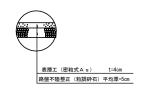


#### <u>コンクリ-ト舗装構成</u>



### 舗装剥取面積求積図


S=1:250

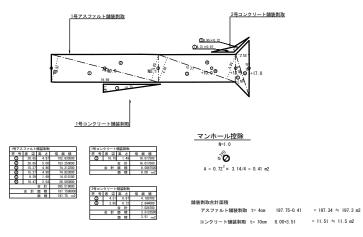

# いちき 串 木 野 市 エ 事 名 令和5年度 線町2号線外道路改良工事 原 線名 市道 線町塩屋町1号線 工事筋所 いちき串木野市 緑町地内 図面種類 排水工・舗装面積来積図・舗装制取面積来積図 縮 尺 各図参照 図面番号 全 8 素 第 7 号



## 産業廃棄物処理工図 8=1:250

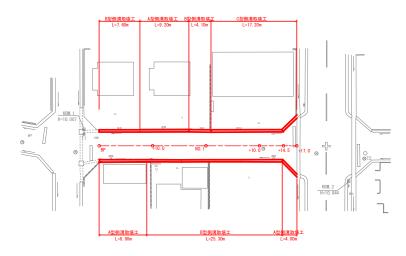






延長 A型倒消取壊工 9.2+8.9+4.0 = 22.1 m 断面数量 コンクリート 無筋 = 0.043 m2

数量 コンクリート 無筋 22.1×0.043 = 0.95 m3

#### C型側溝取壊工 S=1:20

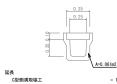

断面数量 コンクリート 鉄筋入り 0.061+0.35×0.10 = 0.096 m2

数量 コンクリート 鉄筋入り 17.2×0.096 = 1.65 m3

#### B型側溝取壊工



日型銀溝収壊工 / . 6+4. 1+25.3 = 3/.0 m 断面数量 コンクリート 無筋 = 0.043 m コンクリート 鉄筋入り 0.40×0.10 = 0.040 m

数量 コンクリート 無筋 37.0×0.043 = 1.59 m3 コンクリート 鉄筋入り 37.0×0.040 = 1.48 m3

#### 産業廃棄物合計数量

アスファルト剥取	t= 4cm		=	197.3 m2
アスファルト鼓		197. 3×0. 04	=	7.89 ≒ 7.9 m3
コンクリート剥取	t= 10cm		=	11.5 m2
コンクリート殻 (無筋)		0.95+1.59+11.5×0.10	=	3.69 ≒ 3.7 m3
コンクリート殻 (鉄筋入り)		1.48+1.65	=	3.13 = 3.1 m3

いちき串木野市						
工事名	令和5年度 緑町2号線外道路改良工事					
路線名	市道 緑町塩屋町1号線					
工事箇所	いちき串木野市 緑町地内					
図面種類	産業廃棄物処理工図					
縮尺	各図参照					
図面番号	全 8 葉 第 8 号					