

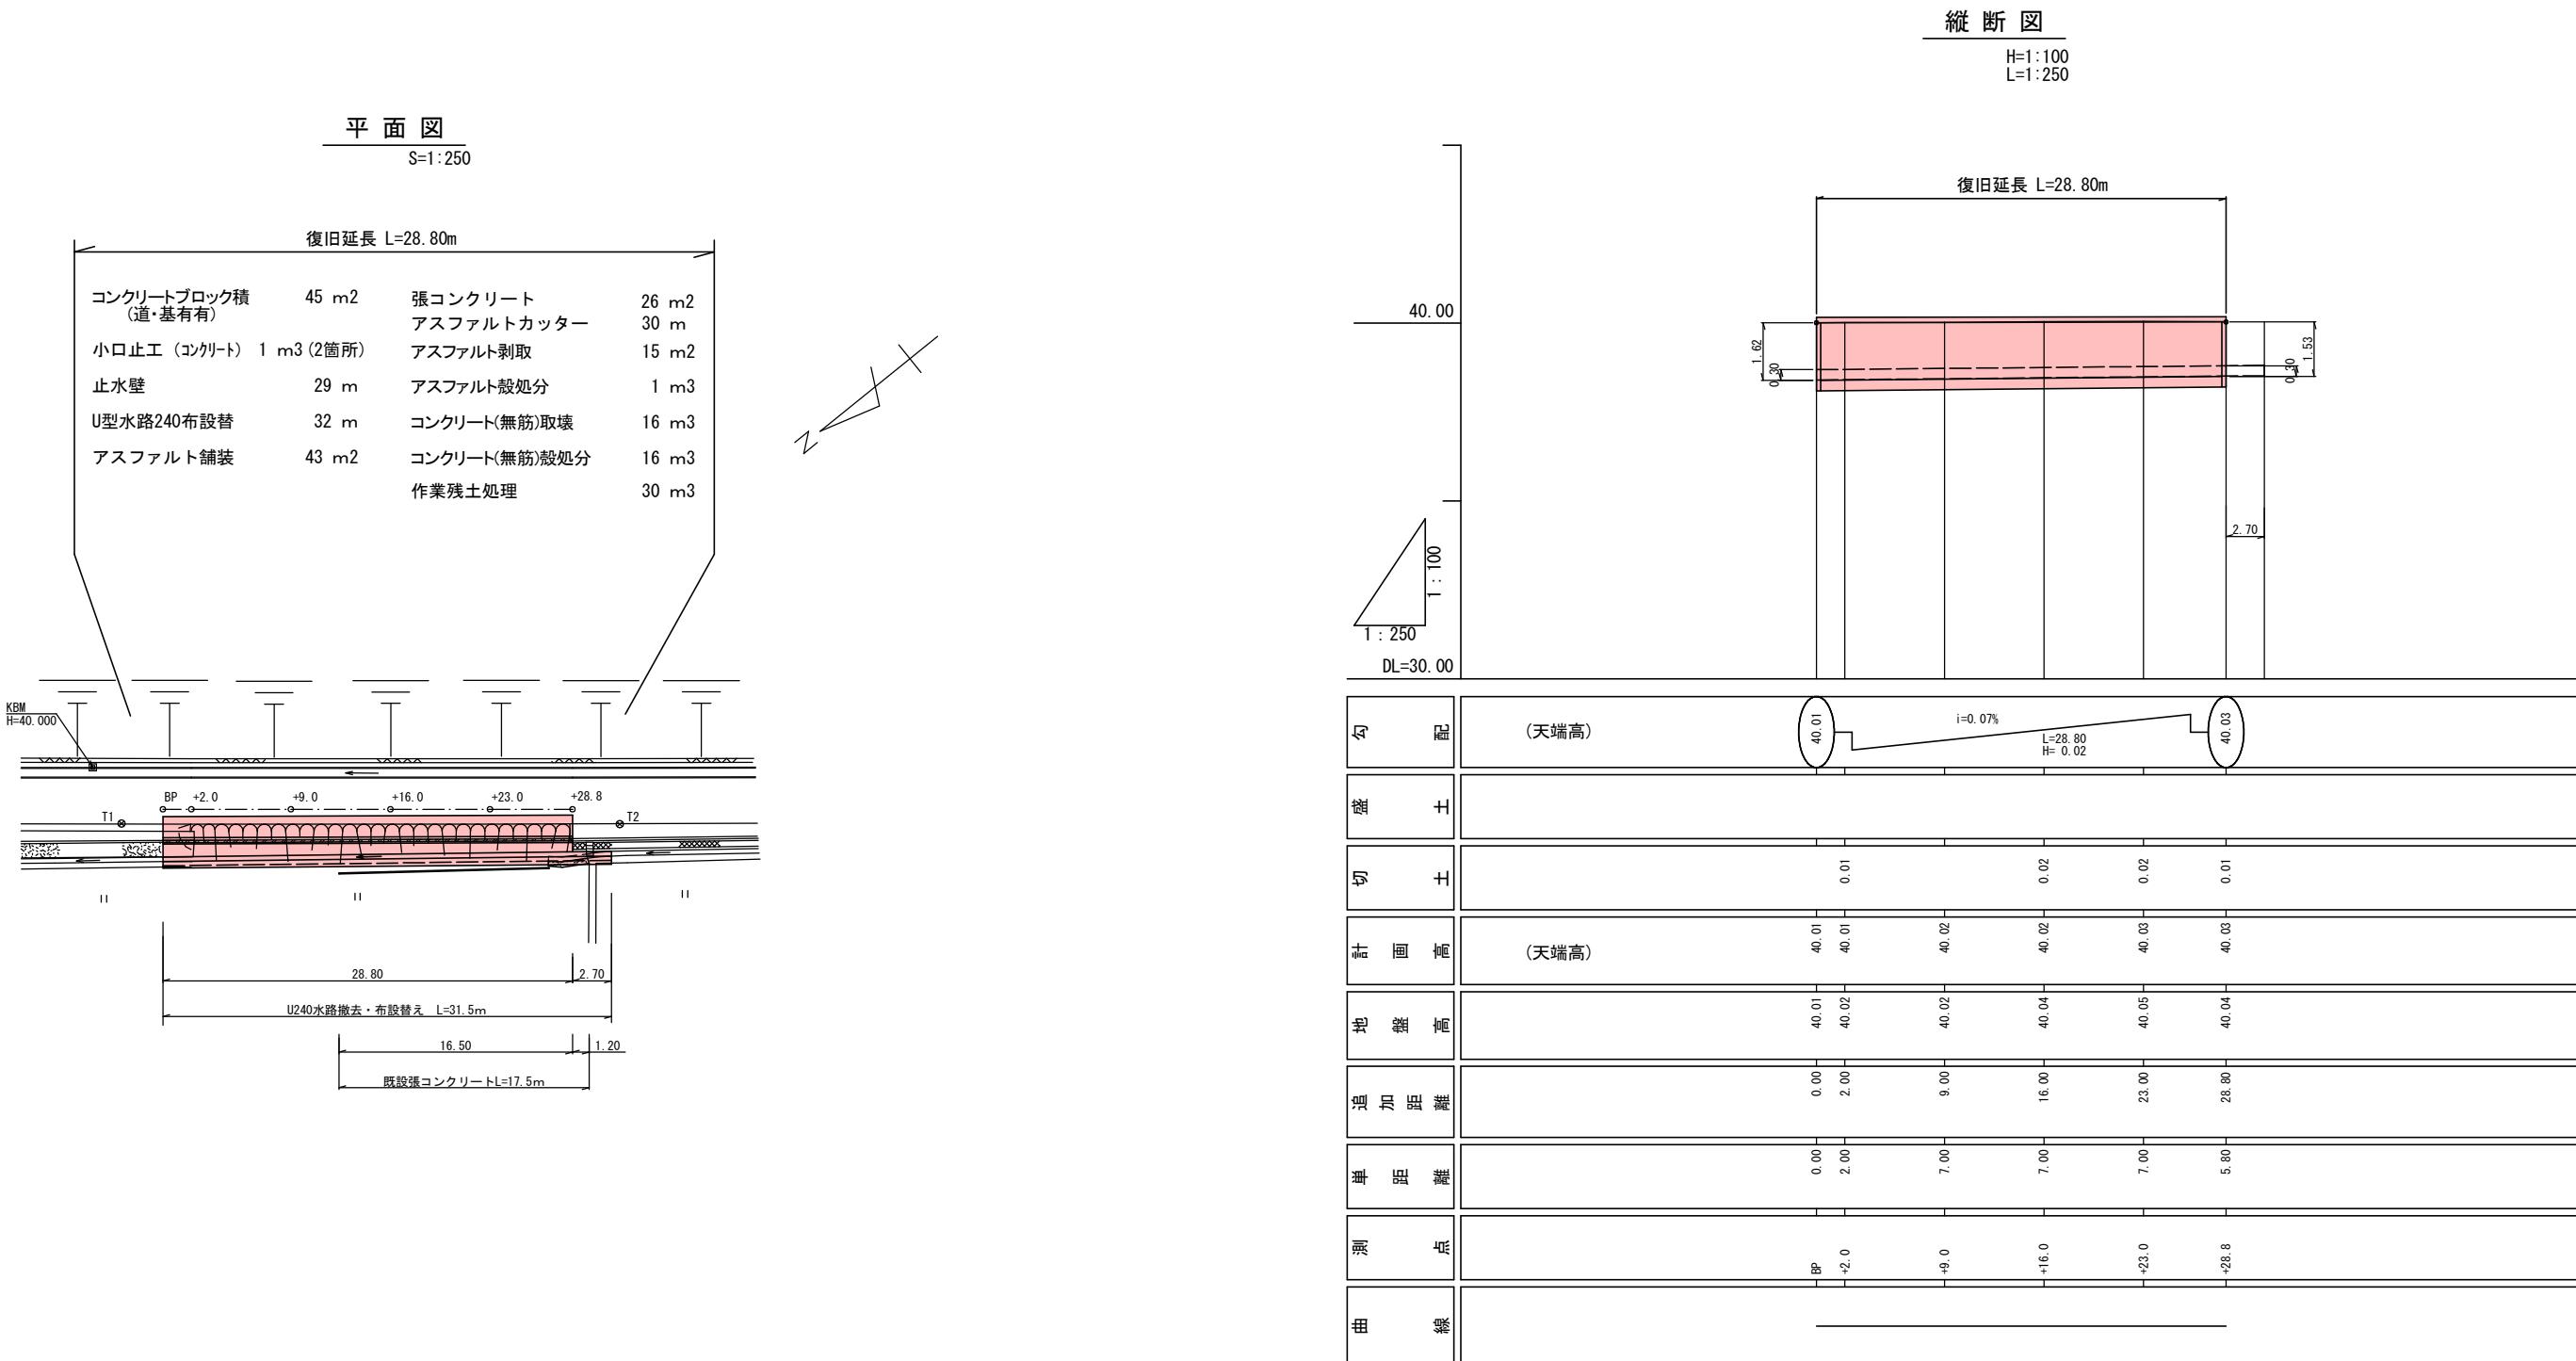
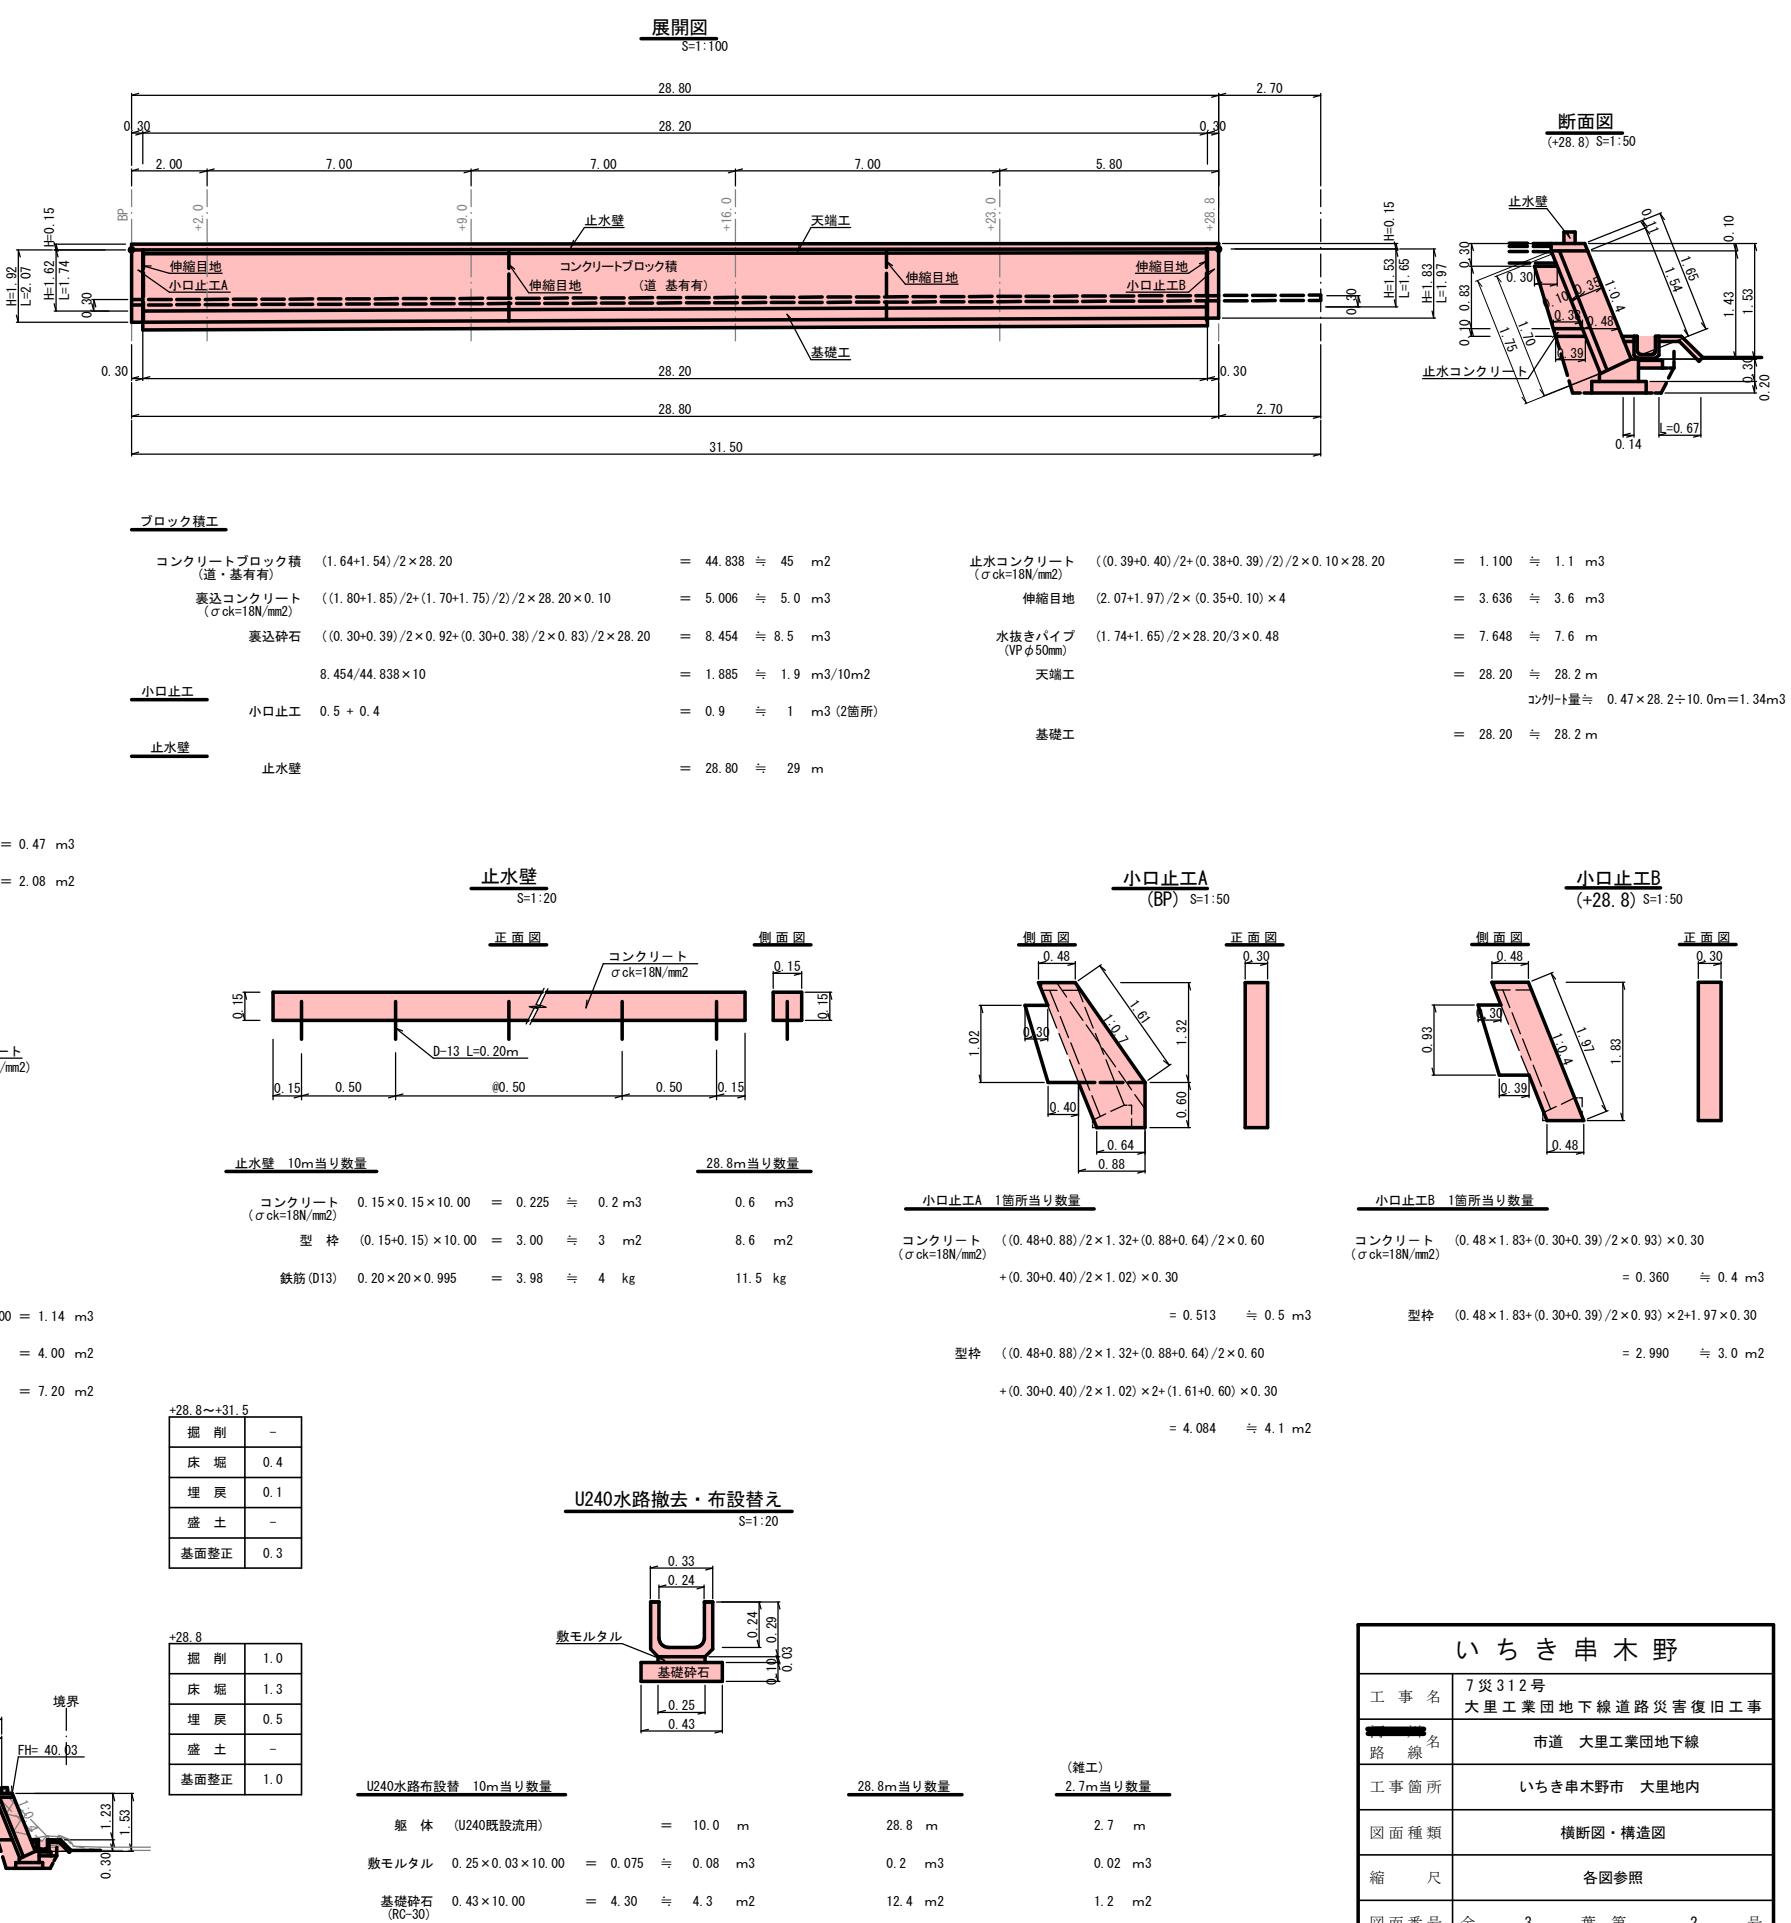


7災312号 大里工業団地下線道路災害復旧工事



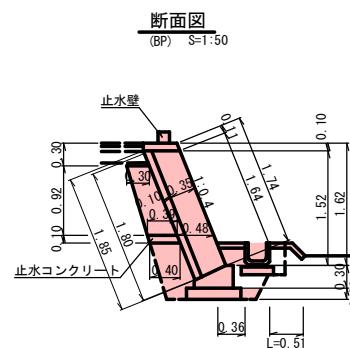


いちき串木野	
工事名	7災312号 大里工業団地下線道路災害復旧工事
路線名	市道 大里工業団地下線
工事箇所	いちき串木野市 大里地内
図面種類	平面図・縦断図
縮尺	各図参照
図面番号	全 3 葉 第 1 号

7災312号 大里工業団地下線道路災害復旧工事

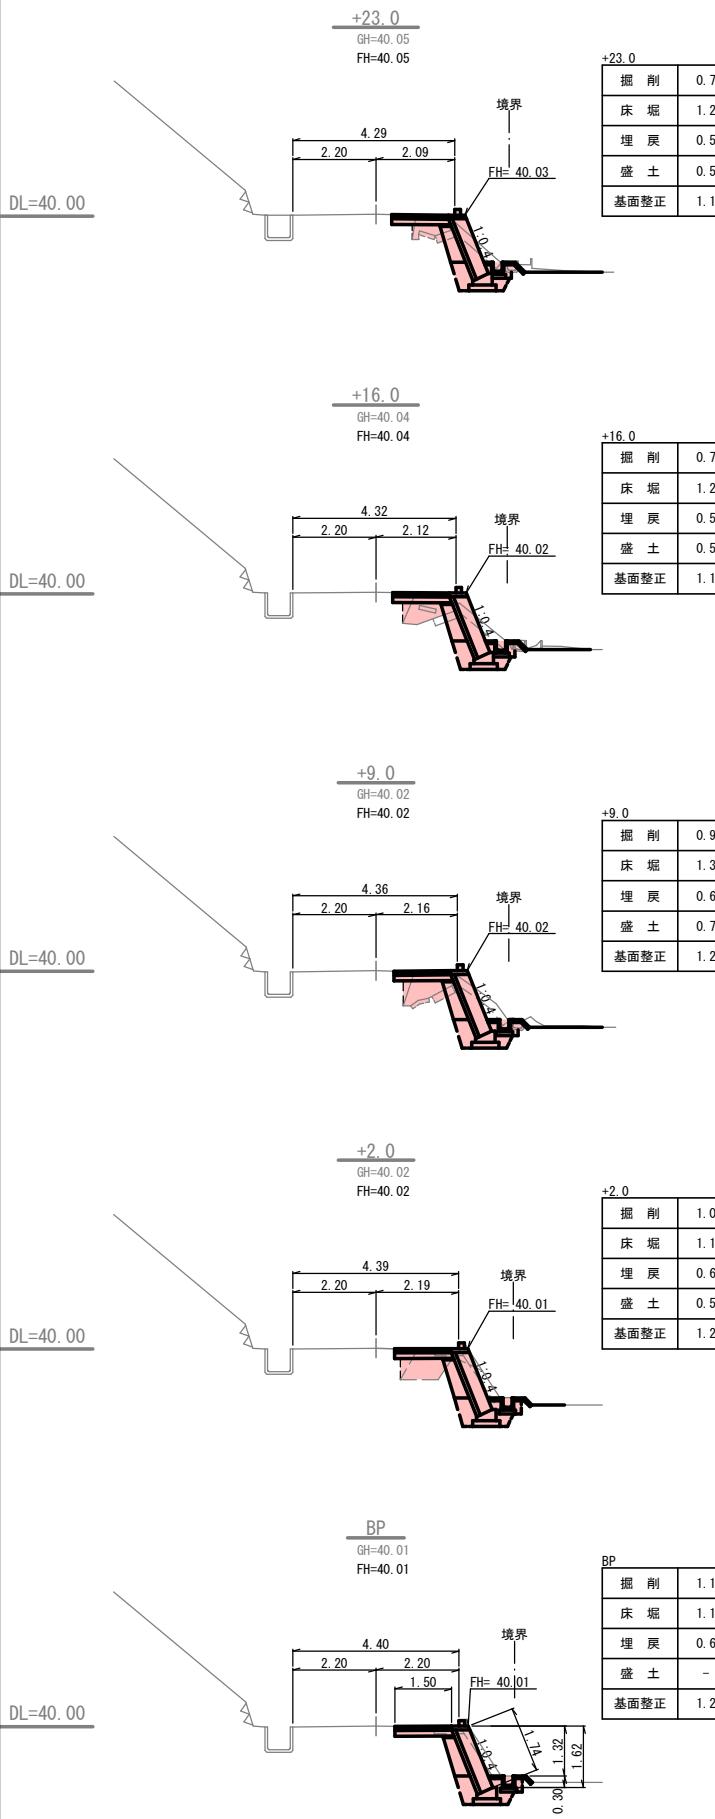

7災312号 大里工業団地下線道路災害復旧工事

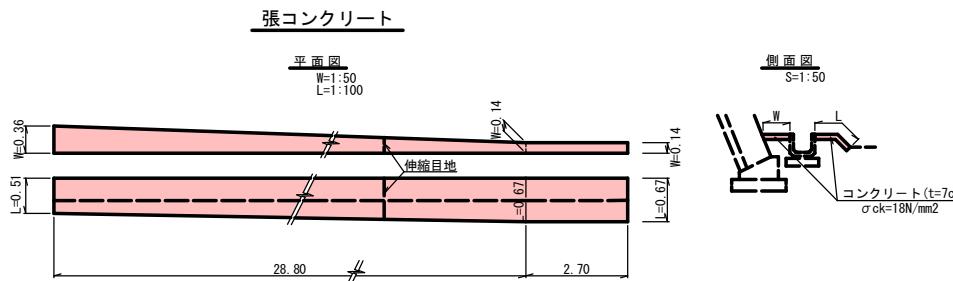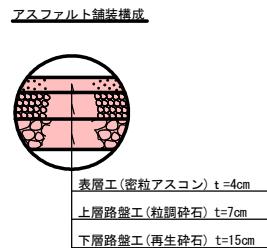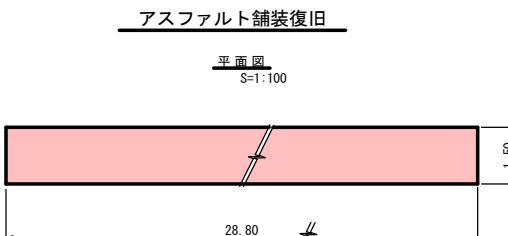

アスファルト舗装復旧

表層工(密粒アスコン) $1.50 \times 28.80 = 43.20 \approx 43 \text{ m}^2$
上層路盤工(粒調碎石) $1.50 \times 28.80 = 43.20 \approx 43 \text{ m}^2$
下層路盤工(再生碎石) $1.50 \times 28.80 = 43.20 \approx 43 \text{ m}^2$



張コンクリート 28.8m当たり数量

コンクリート (面積) $(0.36+0.14)/2 \times 28.80 + (0.51+0.67)/2 \times 28.80 = 24.192 \approx 24 \text{ m}^2$
(体積) $((0.36+0.14)/2 \times 28.80 + (0.51+0.67)/2 \times 28.80) \times 0.07 = 1.693 \approx 1.7 \text{ m}^3$
型枠 $(0.36+0.51) \times 0.07 = 0.061 \approx 0.1 \text{ m}^2$
伸縮目地 $((0.36+0.14)/2 \times 0.07 + (0.51+0.67)/2 \times 0.07) \times 2 = 0.118 \approx 0.1 \text{ m}^2$

張コンクリート 2.7m当たり数量

コンクリート (面積) $0.14 \times 2.70 + 0.67 \times 2.70 = 2.187 \approx 2 \text{ m}^2$
(体積) $(0.14 \times 2.70 + 0.67 \times 2.70) \times 0.07 = 0.153 \approx 0.2 \text{ m}^3$
型枠 $(0.67+0.14) \times 0.07 = 0.057 \approx 0.1 \text{ m}^2$

既設構造物取壊・処分

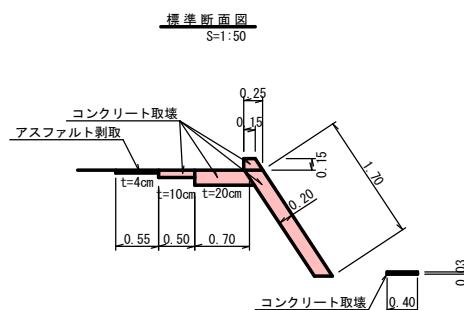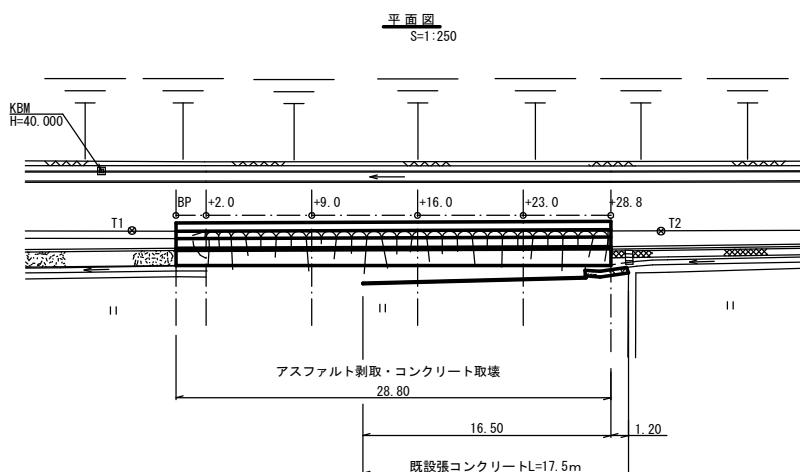

アスファルト舗装剥取・処分

アスファルトカッター $0.55+28.80+0.55 = 29.90 \approx 30 \text{ m}$
アスファルト舗装剥取 $0.55 \times 28.80 = 15.84 \approx 15 \text{ m}^2$
アスファルト剥処分 $15.84 \times 0.04 = 0.63 \approx 1 \text{ m}^3$

コンクリート取壊・処分

コンクリートカッター $(0.50+0.70+0.25) \times 2+1.70 = 4.60 \approx 5 \text{ m}$
コンクリート取壊 (無筋) $0.40 \times 0.03 \times 1.20 = 0.014 \approx 0.01 \text{ m}^3$
コンクリート剥処分 (無筋) $0.40 \times 0.03 \times 1.20 = 0.014 \approx 0.01 \text{ m}^3$

コンクリート取壊・処分(雑工)

コンクリートカッター $(0.50+0.70+0.25) \times 2+1.70 = 4.60 \approx 5 \text{ m}$
コンクリート取壊 (無筋) $0.40 \times 0.03 \times 1.20 = 0.014 \approx 0.01 \text{ m}^3$
コンクリート剥処分 (無筋) $0.40 \times 0.03 \times 1.20 = 0.014 \approx 0.01 \text{ m}^3$

いちき串木野	
工事名	7災312号 大里工業団地下線道路災害復旧工事
路線名	市道 大里工業団地下線
工事箇所	いちき串木野市 大里地内
図面種類	構造図・建設副産物処理図
縮尺	各図参照
図面番号	全 3 葉 第 3 号