
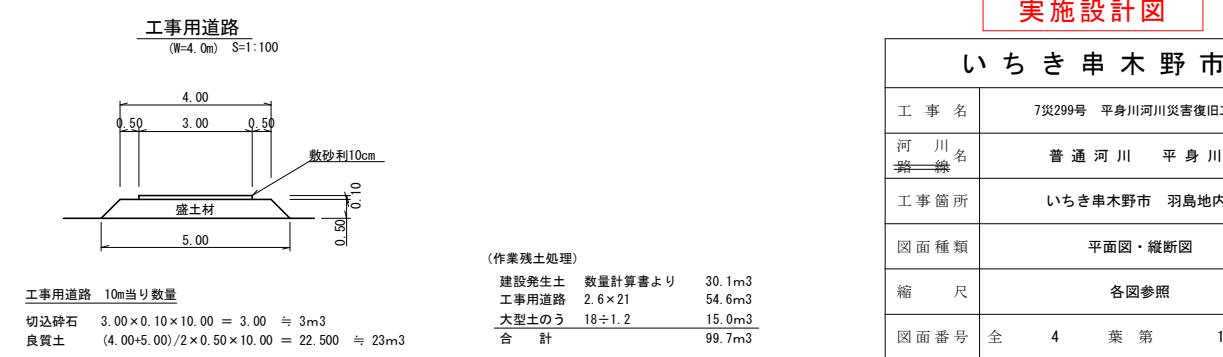
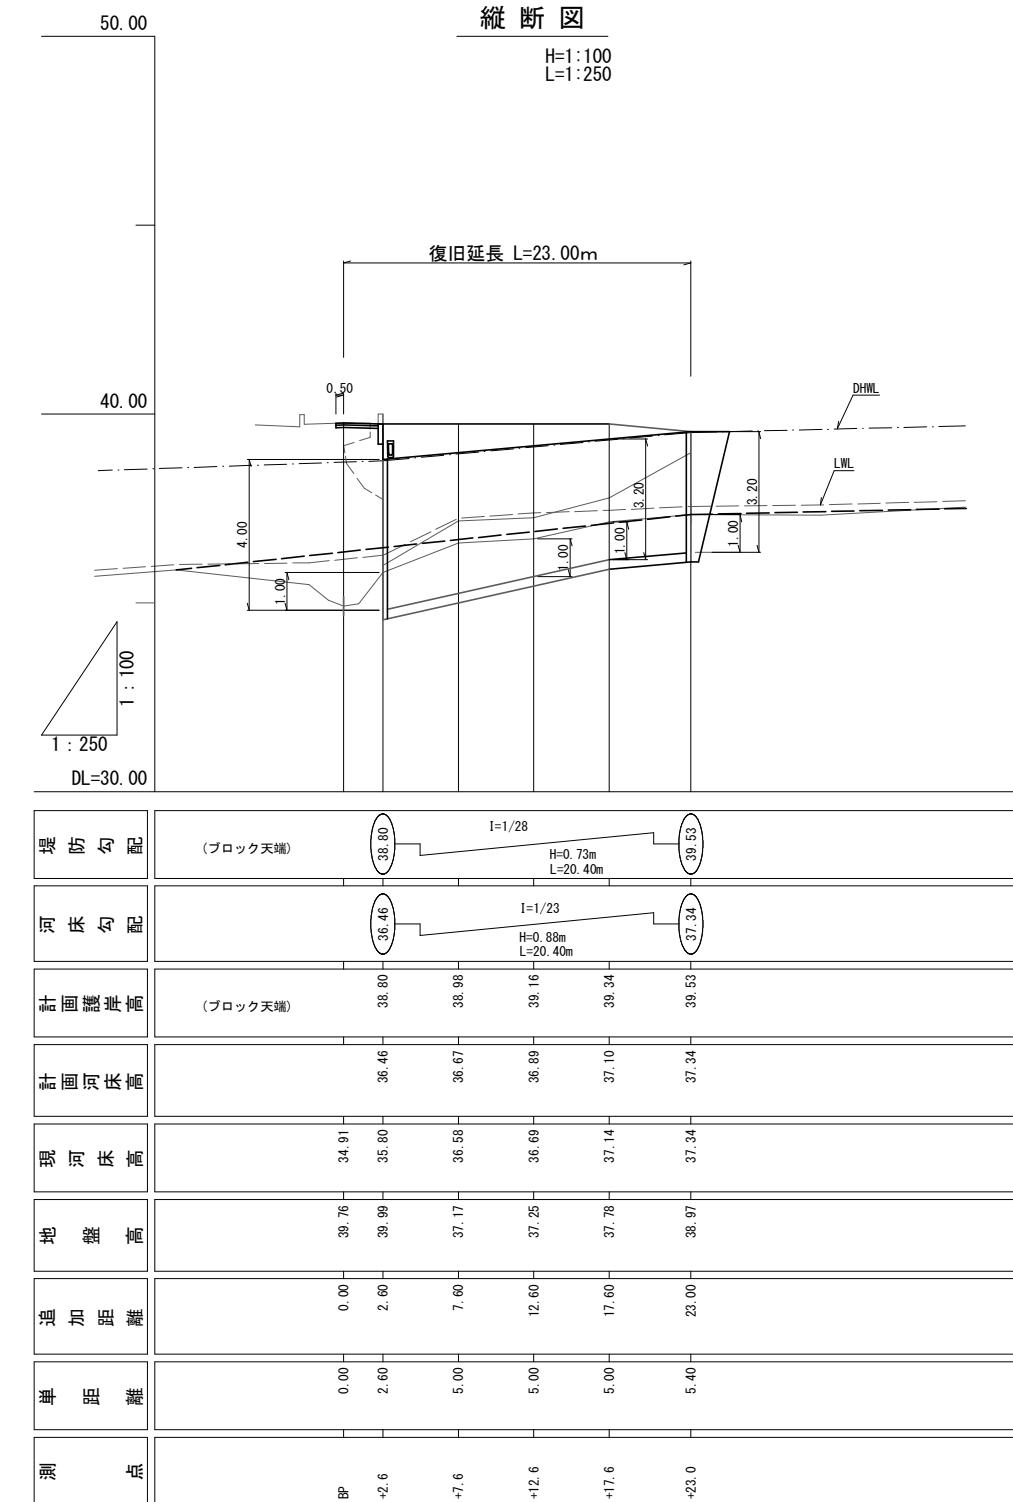








# 7災299号 平身川河川災害復旧工事

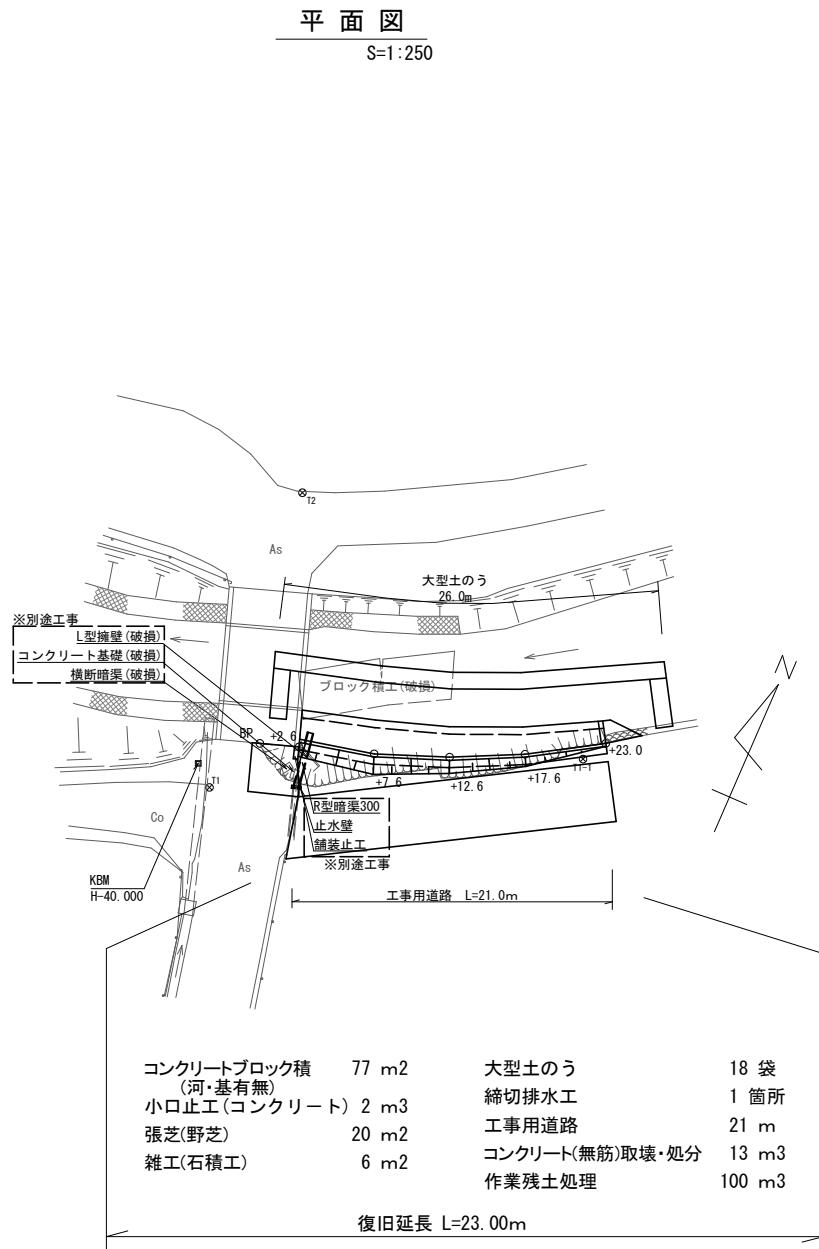

# 7災299号 平身川河川災害復旧工事

横断図


S=1:100

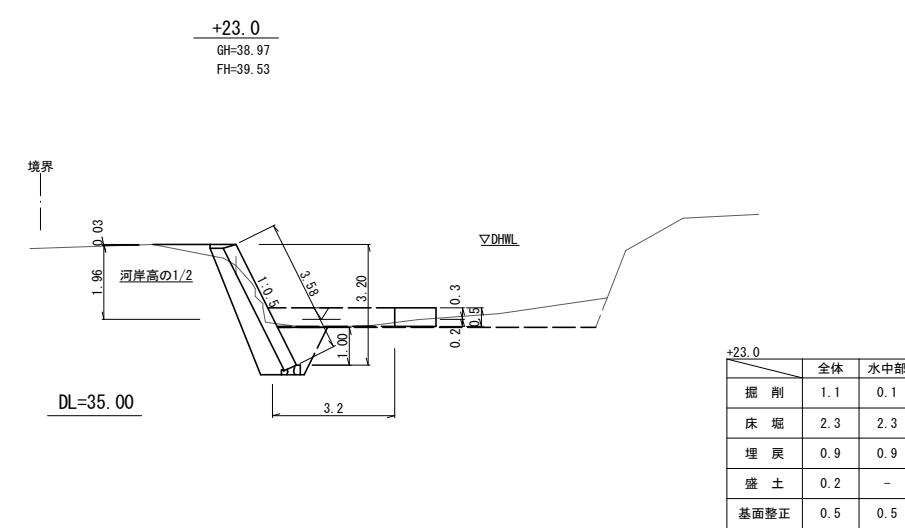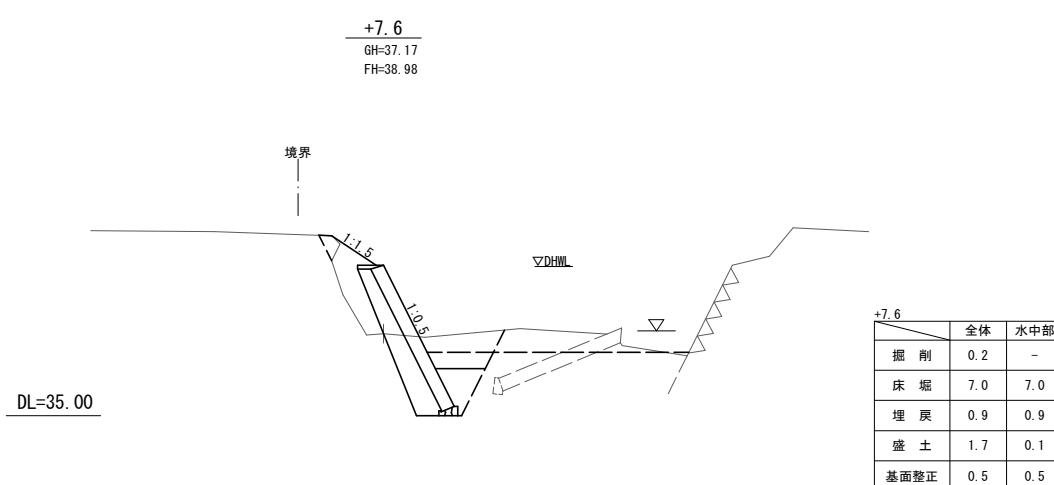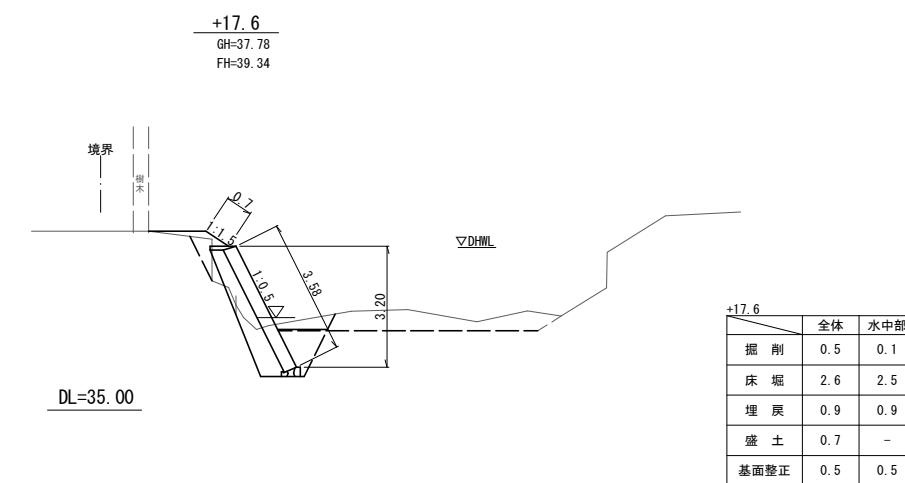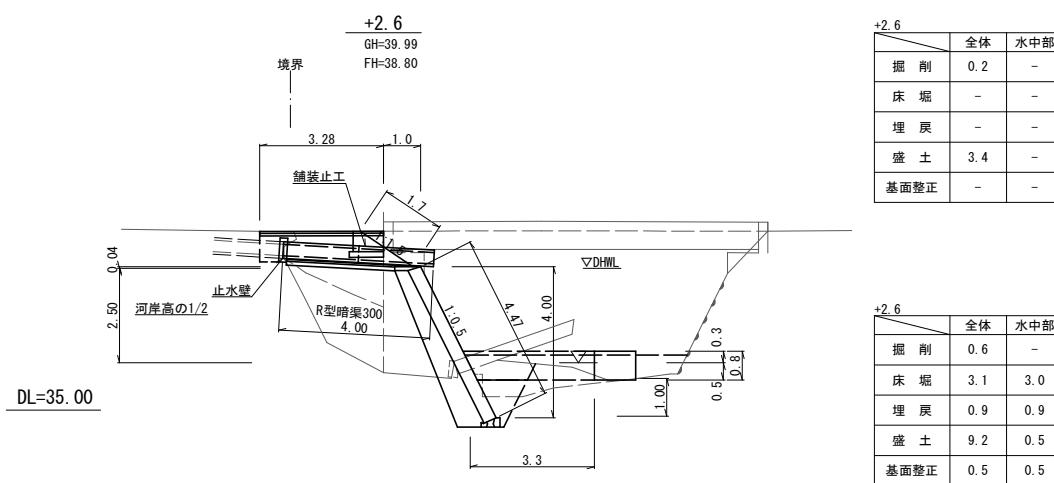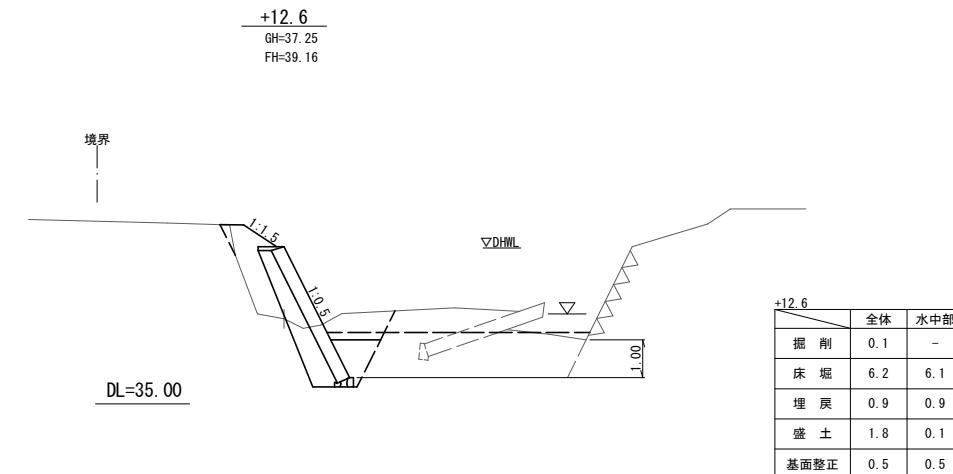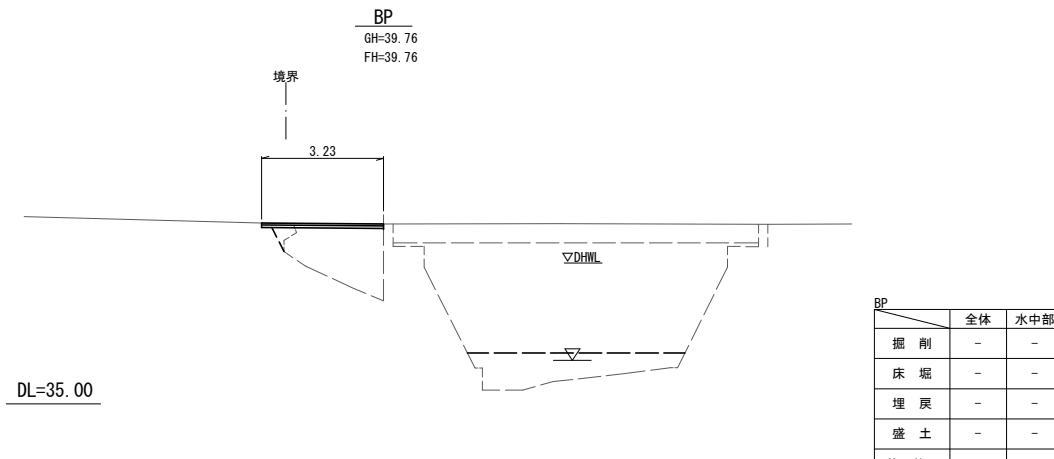

実施設計図

いちき串木野市	
工事名	7災299号 平身川河川災害復旧工事
河川名	普通河川 平身川
工事箇所	いちき串木野市 羽島地内
図面種類	横断図
縮尺	各図参照
図面番号	全 4 葉 第 2 号


# 7災299号 平身川河川災害復旧工事

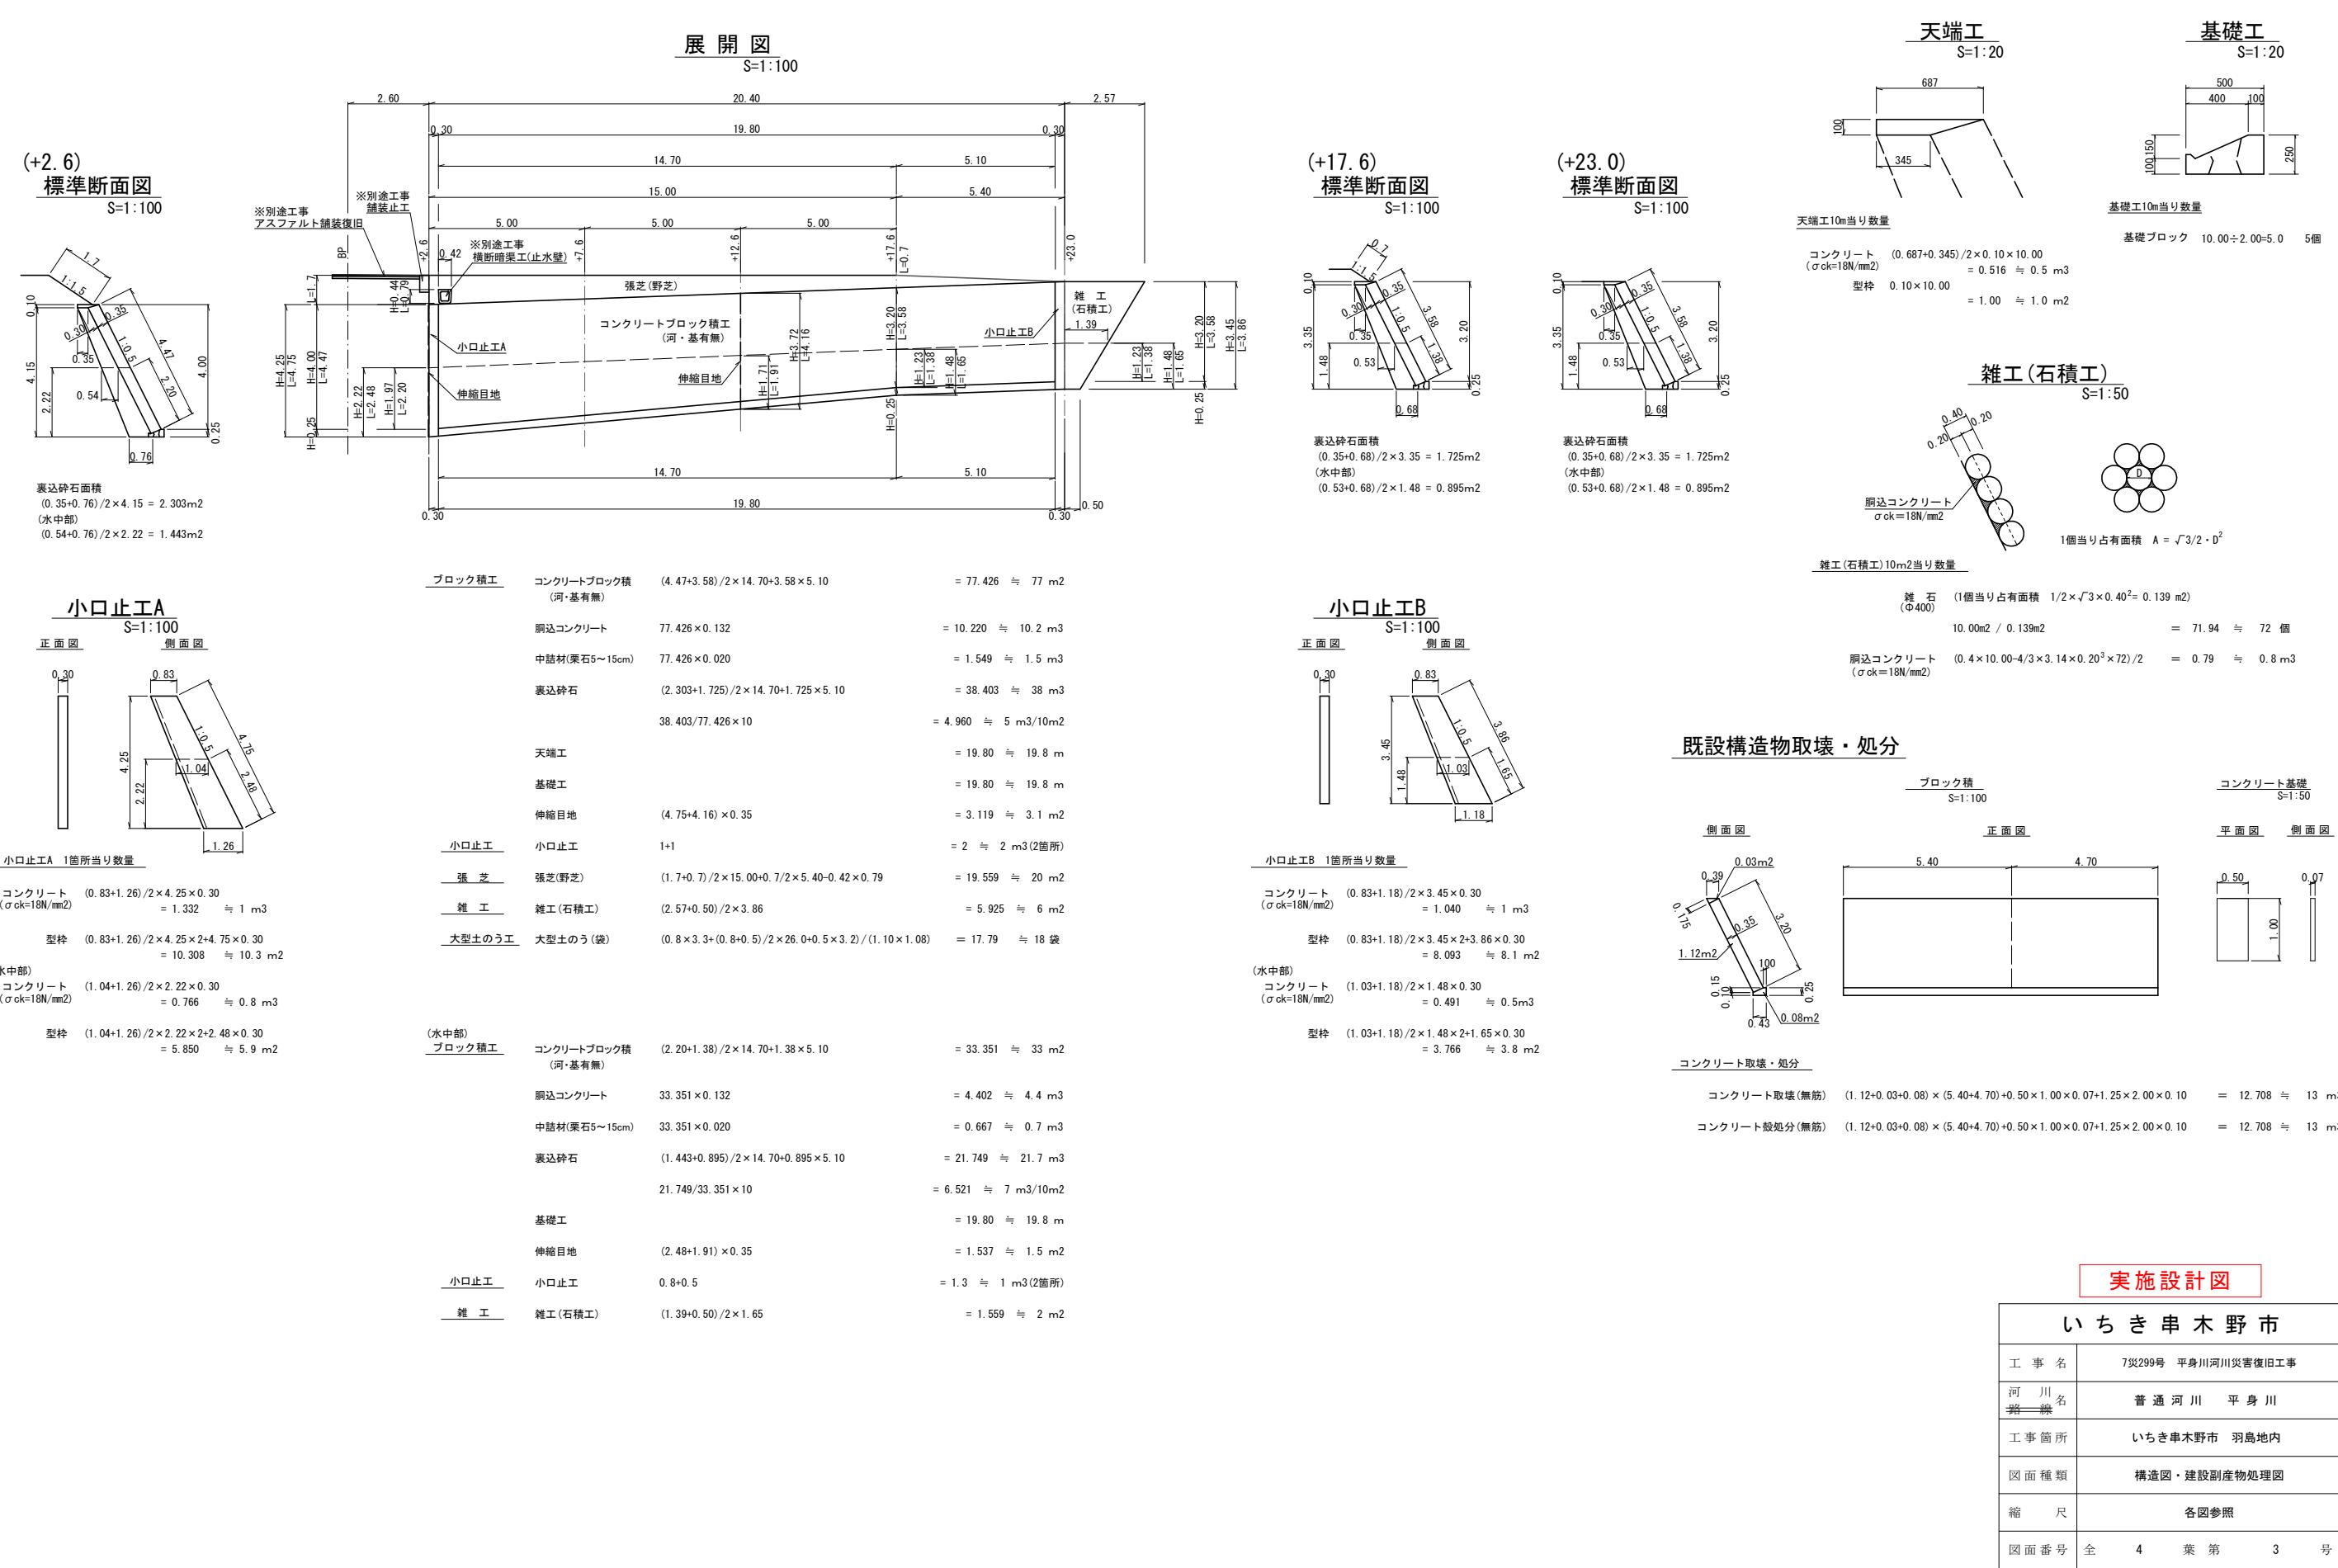

# 7災299号 平身川河川災害復旧工事

仮設工平面図


S=1:250

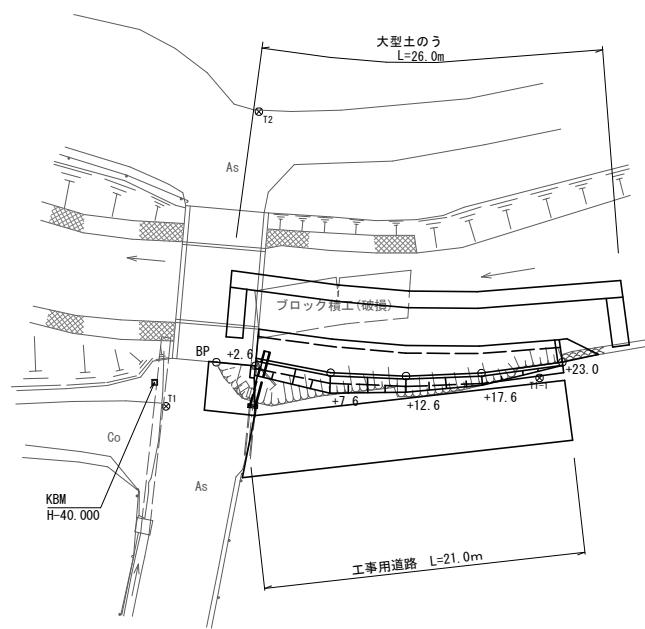

工事用道路

工事用道路

(W=4.0m) S=1:100

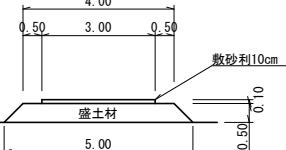

工事用道路 10m当たり数量

切込碎石  $3.00 \times 0.10 \times 10.00 = 3.00 \approx 3\text{m}^3$   
良質土  $(4.00+5.00)/2 \times 0.50 \times 10.00 = 22.500 \approx 23\text{m}^3$


工事用道路 = 21.0m

下流部

S=1:100

大型土のう工展開図

S=1:100

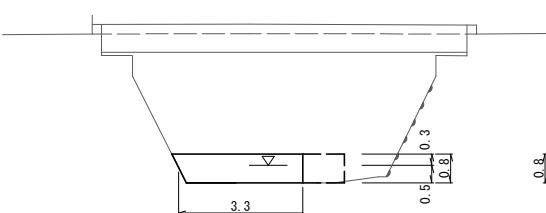


大型土のう工 大型土のう(袋)  $(0.8 \times 3.3 + (0.8+0.5)/2 \times 26.0 + 0.5 \times 3.2) / (1.10 \times 1.08) = 17.79 \approx 18\text{袋}$

上流部

S=1:100

大型土のう工

S=1:50

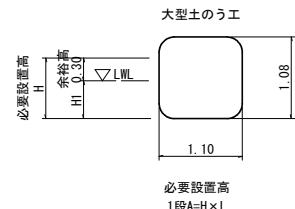

実施設計図

い ち き 串 木 野 市	
工 事 名	7災299号 平身川河川災害復旧工事
河 川 名	普通河川 平身川
工 事 範 囲	いちき串木野市 羽島地内
図 面 種 類	仮設工
縮 尺	各図参照
図 面 番 号	全 4 葉 第 4 号